



#### costruzione impianto elettrico di BT in via Fontaine nel Comune di BRUSSON

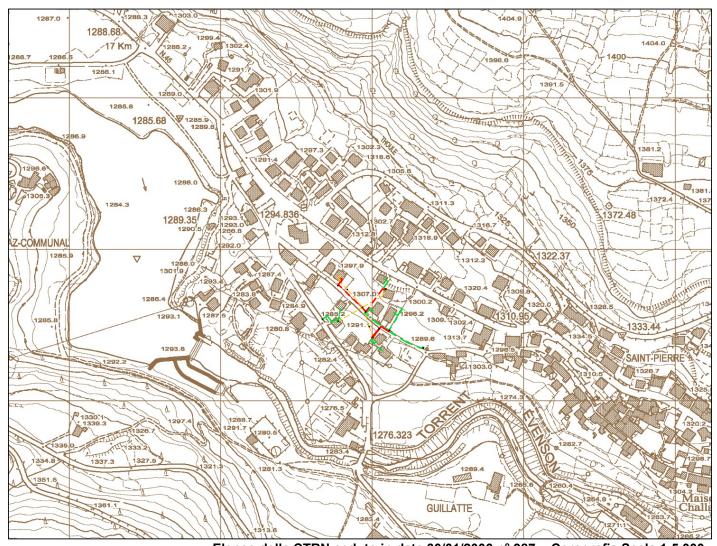


Elenco della CTRN ceduto in data 30/01/2006 n° 987 - Corografia Scala 1:5.000

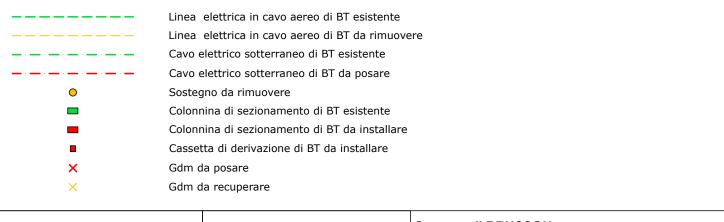



Comune di BRUSSON	
Foglio n° 32	Scale VARIE
AR/db	Daval

OTTOBRE 2025




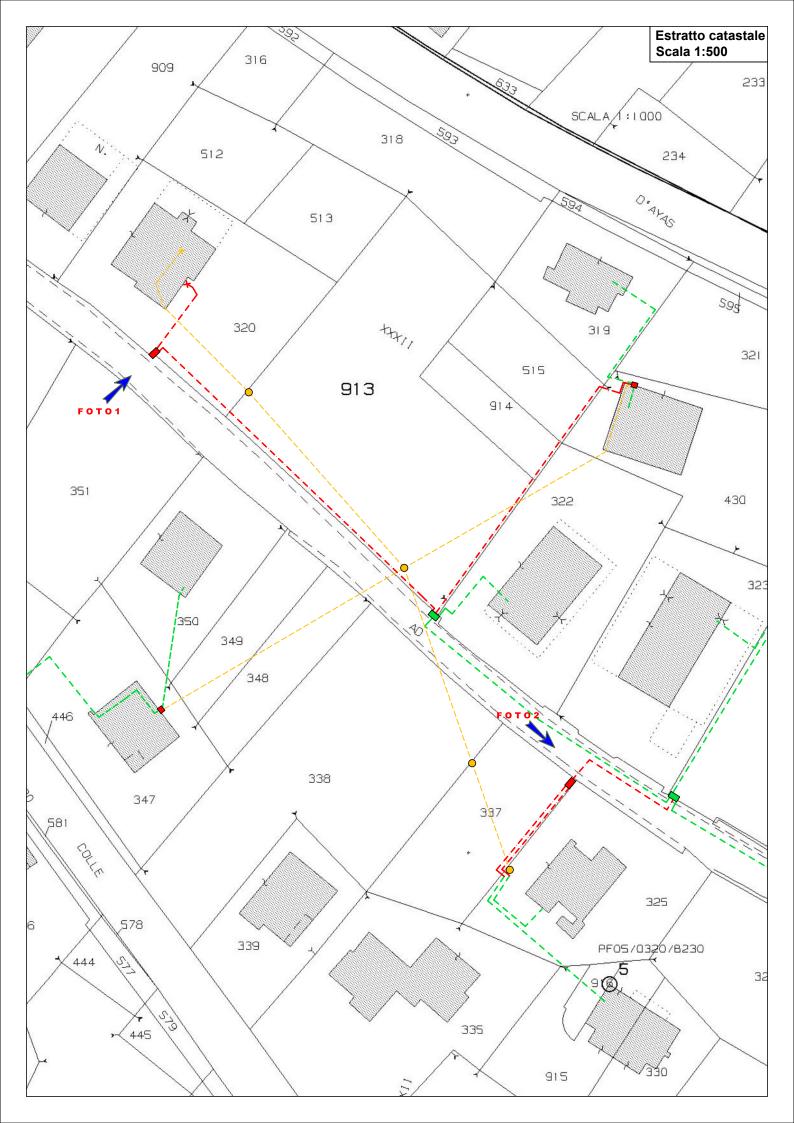

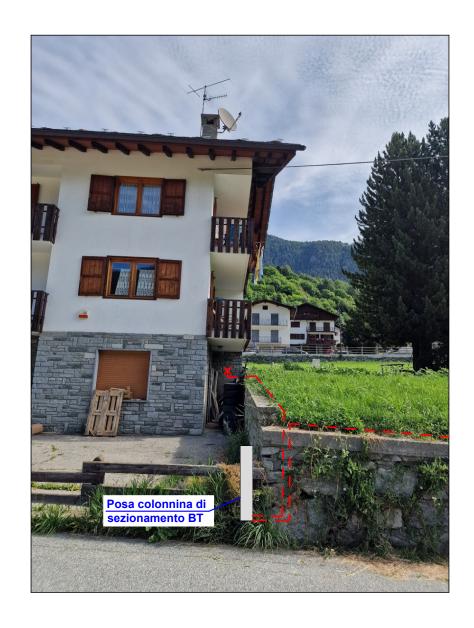


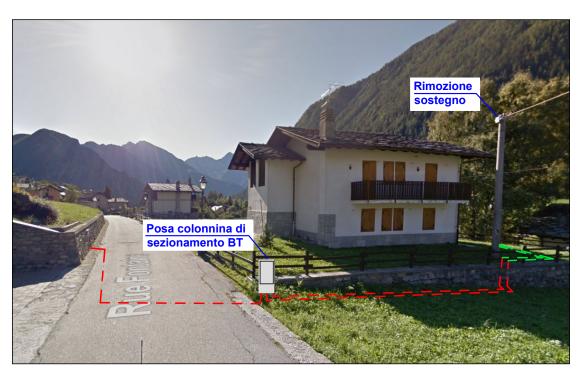

# Sezione tipo posa cavi elettrici sotterranei di BT Scala 1:10

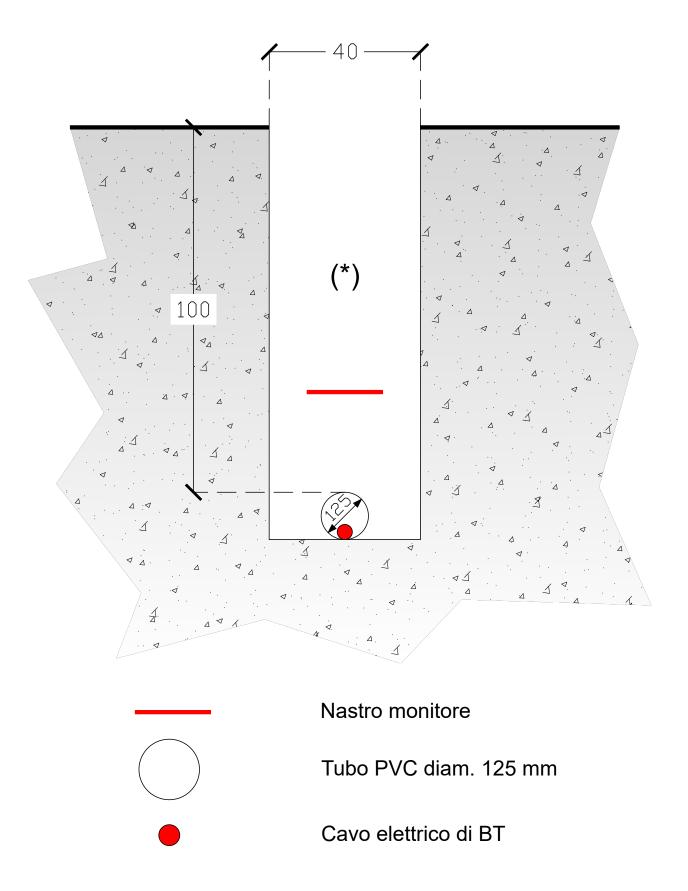

(\*) Riempimento dello scavo secondo le prescrizioni impartite

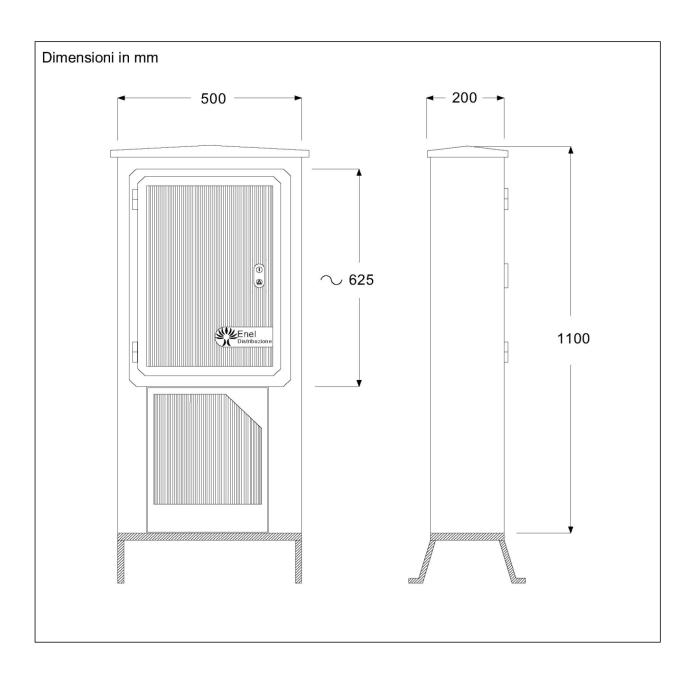

# SCHEDA TECNICA

CARATTERISTICHE MECCANICHE ED ELETTRICHE

### **CAVO SOTTERRANEO di BT**

**Conduttori**: Cavi per bassa tensione quadripolari con conduttori di fase in Al e di neutro concentrico in Cu, isolaticon HEPR o con XPLE, sotto quaina di PVC

**Sezione**: 3 x 25 + 16C Al

Diametro esterno del cavo: 27 mm

Tensione di esercizio: 400 V Tipo di corrente: alternata trifase Intensità massima di corrente: 97 A

Frequenza: 50 Hz

Profondità dello scavo: 1,00 m

Protezioni meccaniche: coppone in resina sintetica e/o tubazione p.v.c. diametro 125 mm

Ripristino sedime stradale: come da prescrizioni impartite Amministrazioni

Sviluppo complessivo: 40 m

### **CAVO SOTTERRANEO di BT**

**Conduttori**: Cavi per bassa tensione quadripolari con conduttori di fase in Al e di neutro concentrico in Cu, isolaticon HEPR o con XPLE, sotto guaina di PVC

**Sezione**: 3 x 50 + 25C Al

Diametro esterno del cavo: 32 mm

Tensione di esercizio: 400 V Tipo di corrente: alternata trifase

Intensità massima di corrente: 137 A

Frequenza: 50 Hz

Profondità dello scavo: 1,00 m

Protezioni meccaniche: coppone in resina sintetica e/o tubazione p.v.c. diametro 125 mm

Ripristino sedime stradale: come da prescrizioni impartite Amministrazioni

Sviluppo complessivo: 45 m

# **CAVO SOTTERRANEO di BT**

**Conduttori**: Cavi per bassa tensione quadripolari ad elica visibile con conduttori di alluminio isolati con gomma etilenpropilenica ad alto modulo elastico, o con XLPE, sotto guaina di PVC

**Sezione**: 3 x 150 + 95 N Al

Diametro esterno del cavo: 53 mm

Tensione di esercizio: 400 V

Tipo di corrente: alternata trifase
Intensità massima di corrente: 318 A

Frequenza: 50 Hz

Profondità dello scavo: 1,00 m

Protezioni meccaniche: coppone in resina sintetica e/o tubazione p.v.c. diametro 125 mm

Ripristino sedime stradale: come da prescrizioni impartite Amministrazioni

Sviluppo complessivo: 70 m