

#### **GESTIONE IMMOBILI E AUTORIZZAZIONI**

ALLEGATO 1 AG/3131 L.E. n. 1004

costruzione impianto elettrico MT/BT per allacciamento nuova cabina elettrica denominata "EPRAZ" tra villaggio Ronchet di Sotto e frazione Saint Sixte nel Comune di QUART della Regione Autonoma Valle d'Aosta


#### **LEGENDA**


Cabina da costruire Posto di trasformazione su palo da recuperare Linea elettrica aerea in fili nudi a 15 kV esistente Cavo elettrico sotterraneo a 15 kV da posare Linea elettrica in cavo aereo di BT esistente Linea elettrica in cavo aereo di BT da rimuovere Cavo elettrico sotterraneo di BT esistente Cavo elettrico sotterraneo di BT da posare Cavo elettrico sotterraneo di BT da dismettere Tubazione sotterranea aggiuntiva da posare Sostegno esistente Sostegno da rimuovere Colonnina di sezionamento di BT esistente Colonnina di sezionamento di BT da installare Cassetta di derivazione di BT esistente Cassetta di derivazione di BT da installare Gdm esistente Gdm da posare

Comune di QUART	
Foglio n° VARI	Scale VARIE
AR/db	Deval
	ing. Walter MUSSO


Il presente documento è sottoscritto con firma digitale ai sensi dell'art. 21 del d.lgs. 82/2005.

**OTTOBRE 2025** 

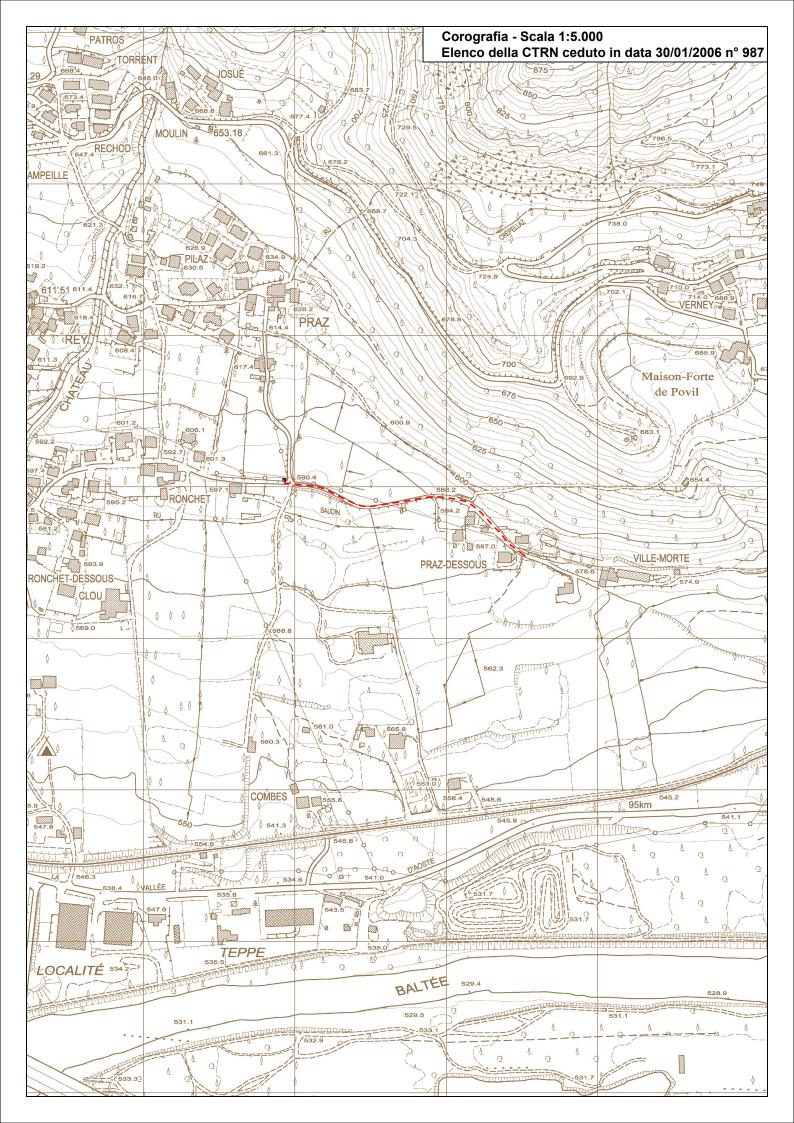

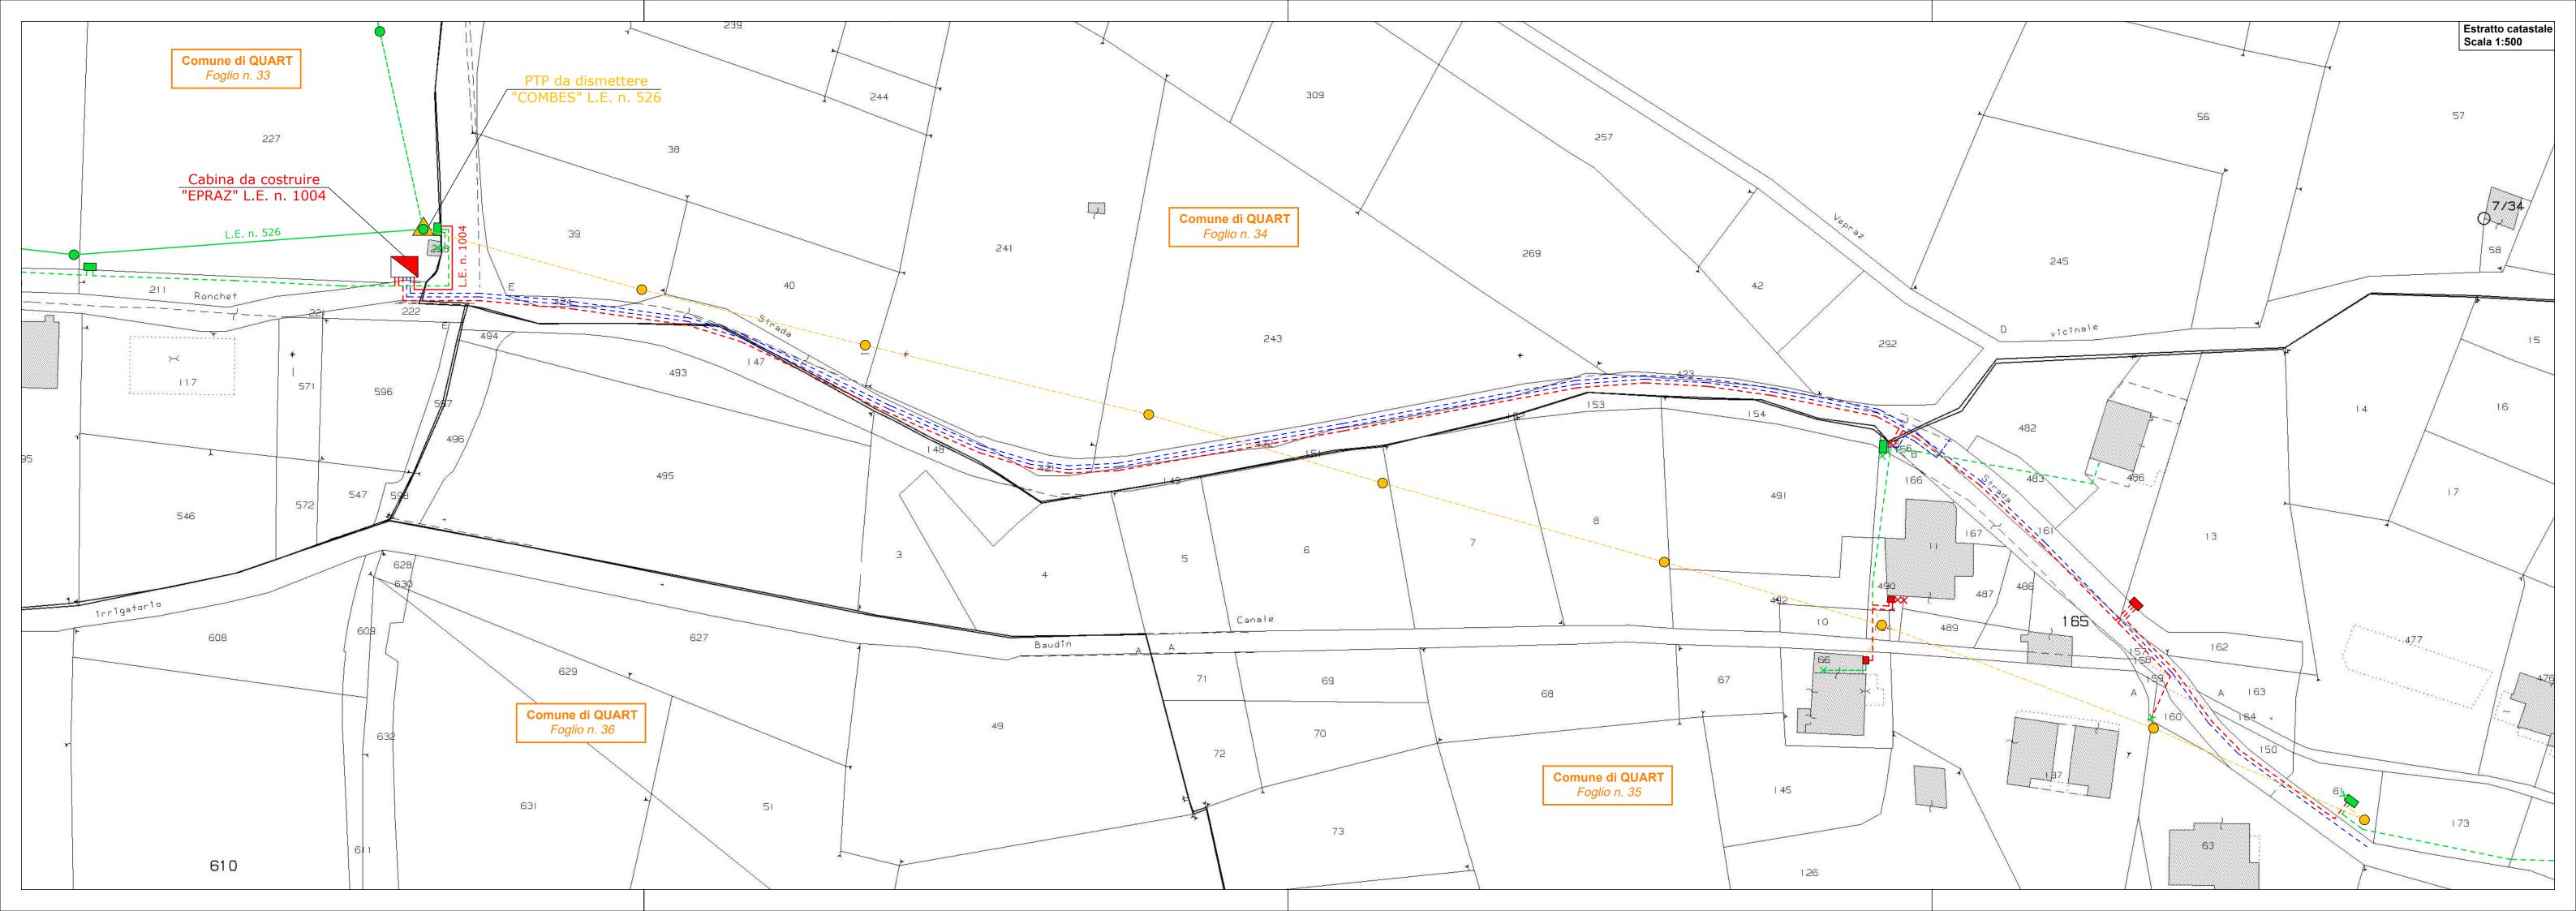


## Sezione tipo posa cavi elettrici sotterranei a 15 kV Scala 1:10

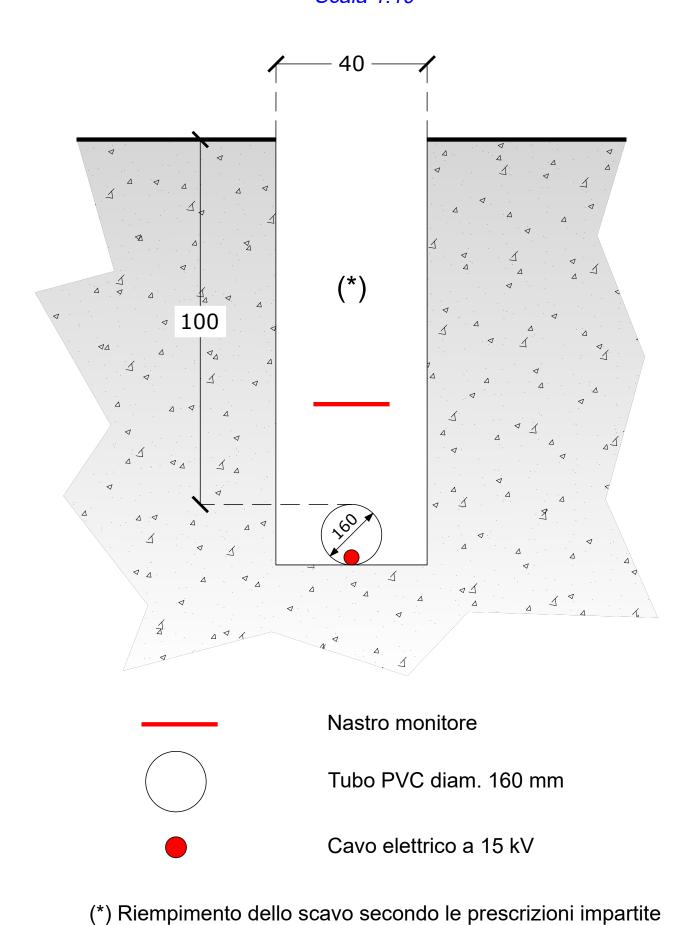

# Sezione tipo posa cavi elettrici sotterranei di BT

Scala 1:10

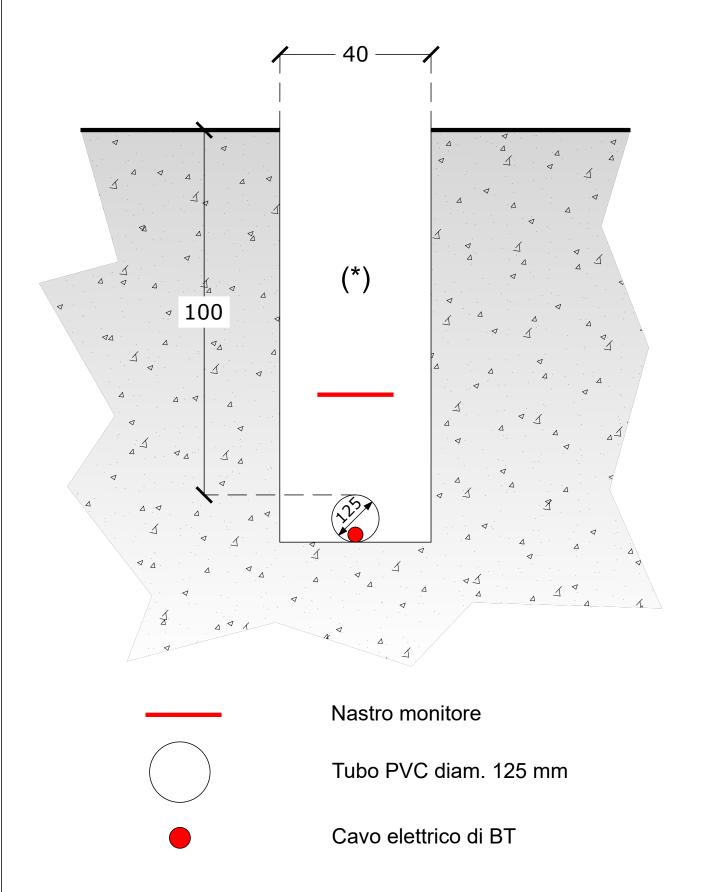

(\*) Riempimento dello scavo secondo le prescrizioni impartite

## SCHEDA TECNICA

#### CARATTERISTICHE MECCANICHE ED ELETTRICHE

### **CAVO SOTTERRANEO A 15 kV**

**Conduttori**: Cavi per media tensione tripolari ad elica visibile per posa interrata con conduttori in alluminio isolati a spessore ridotto, schermati in tubo di alluminio e quaina in p.e.

Sezione: 3 x (1 x 185) mm<sup>2</sup> Al

Diametro esterno del fascio: 78 mm

**Tensione di esercizio**: 15 kV **Tipo di corrente**: alternata trifase

Intensità massima di corrente: 360 A

Frequenza: 50 Hz

Profondità dello scavo: 1,20 m

Protezioni meccaniche: coppone in resina sintetica e/o tubazione p.v.c. diametro 160 mm

Ripristino sedime stradale: come da prescrizioni impartite Amministrazioni

Sviluppo complessivo: 20 m

Il tratto di cavo interrato non necessita del calcolo della fascia di rispetto per quanto definito al paragrafo 3.2 del decreto del Ministero dell'Ambiente, della tutela del territorio e del mare del 29 maggio 2008, pubblicato nella gazzetta ufficiale n° 156 del 05/07/08.

## TRASFORMATORE TRIFASE MT/BT

Potenza: 400 kVA Frequenza: 50 Hz

Tensione avvolgimento MT: 15 kV Tensione avvolgimento: 400 V Tipo di corrente: alternata trifase

Diametro dei cavi BT in uscita dal trasformatore: 22 mm

**D.P.A.**: 1,50 m

La cabina elettrica è posta ad una distanza superiore a 1,50 m da qualunque tipo di opera che preveda la permanenza di persone per più di quattro ore giornaliere.